



01 Planta Eléctrico
ELE-A-01 Escala 1:350

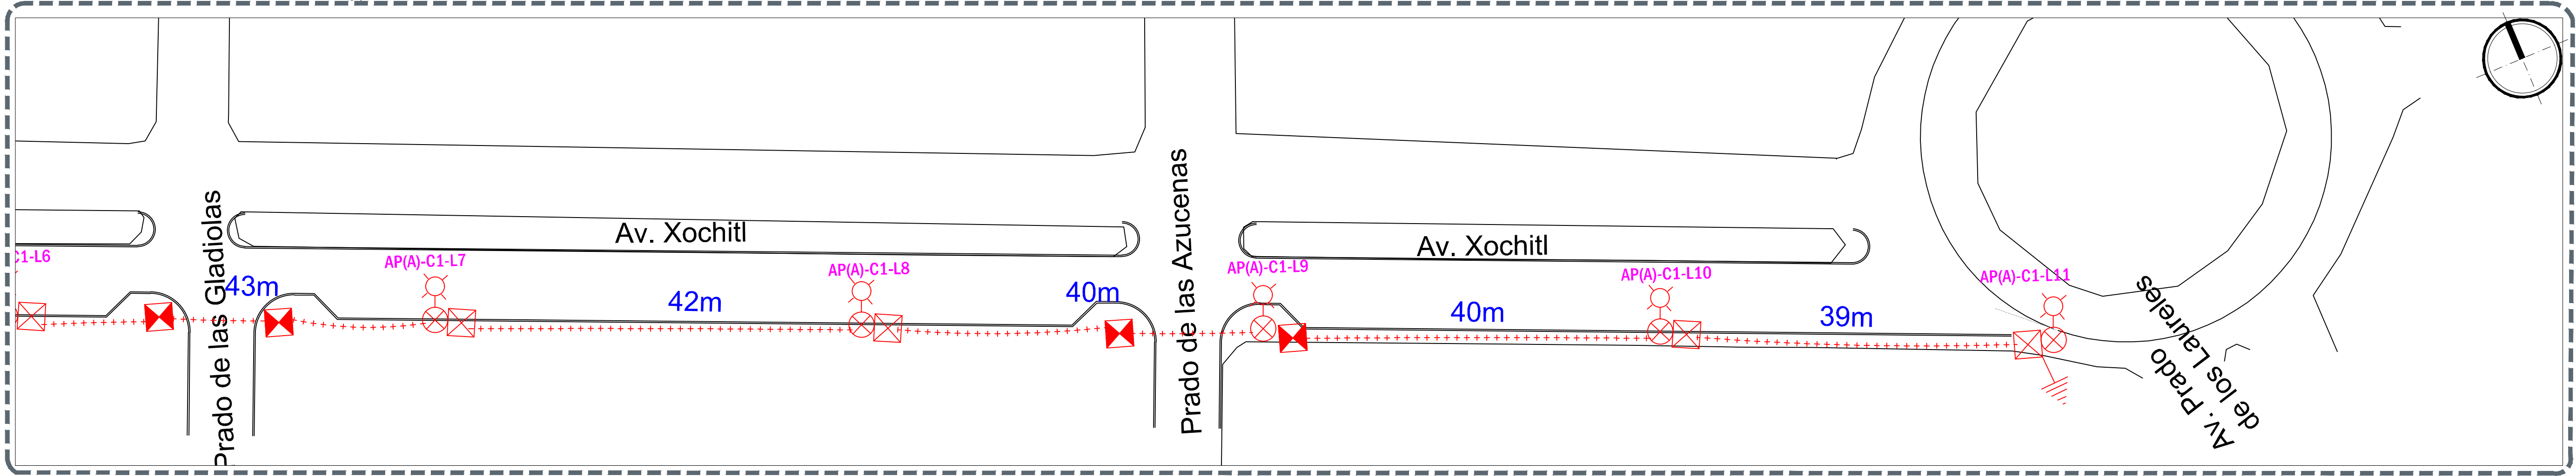




02 Planta Eléctrico
ELE-A-01 Escala 1:350

UBICACIÓN DEL CONTROL Y MEDICIÓN DE ALUMBRADO PÚBLICO EXISTENTE

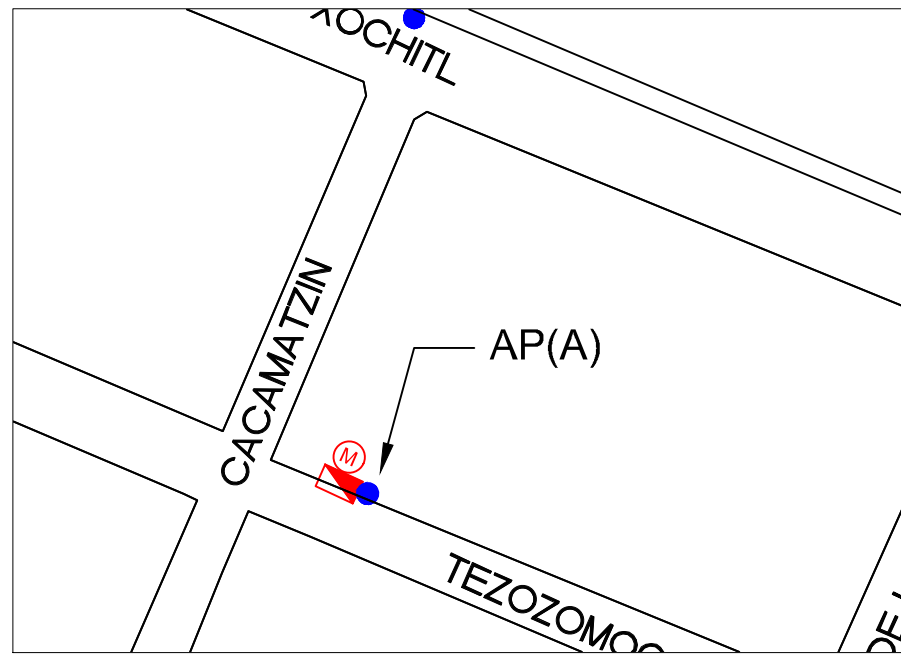

Subestación de control y medición de alumbrado público con transformador de potencia para alumbrado público de 7 terminales 200 A, con protector de sobrecarga, interruptor automático, fusibles y bobinado de resistencia para calentamiento de la bobina, activado por medio de fotocelda, todo montado en gabinete NEMA 4X, diseñados en metal aluminio anodizado.

POSTES DE CONCRETO DE CHE EXISTENTE.

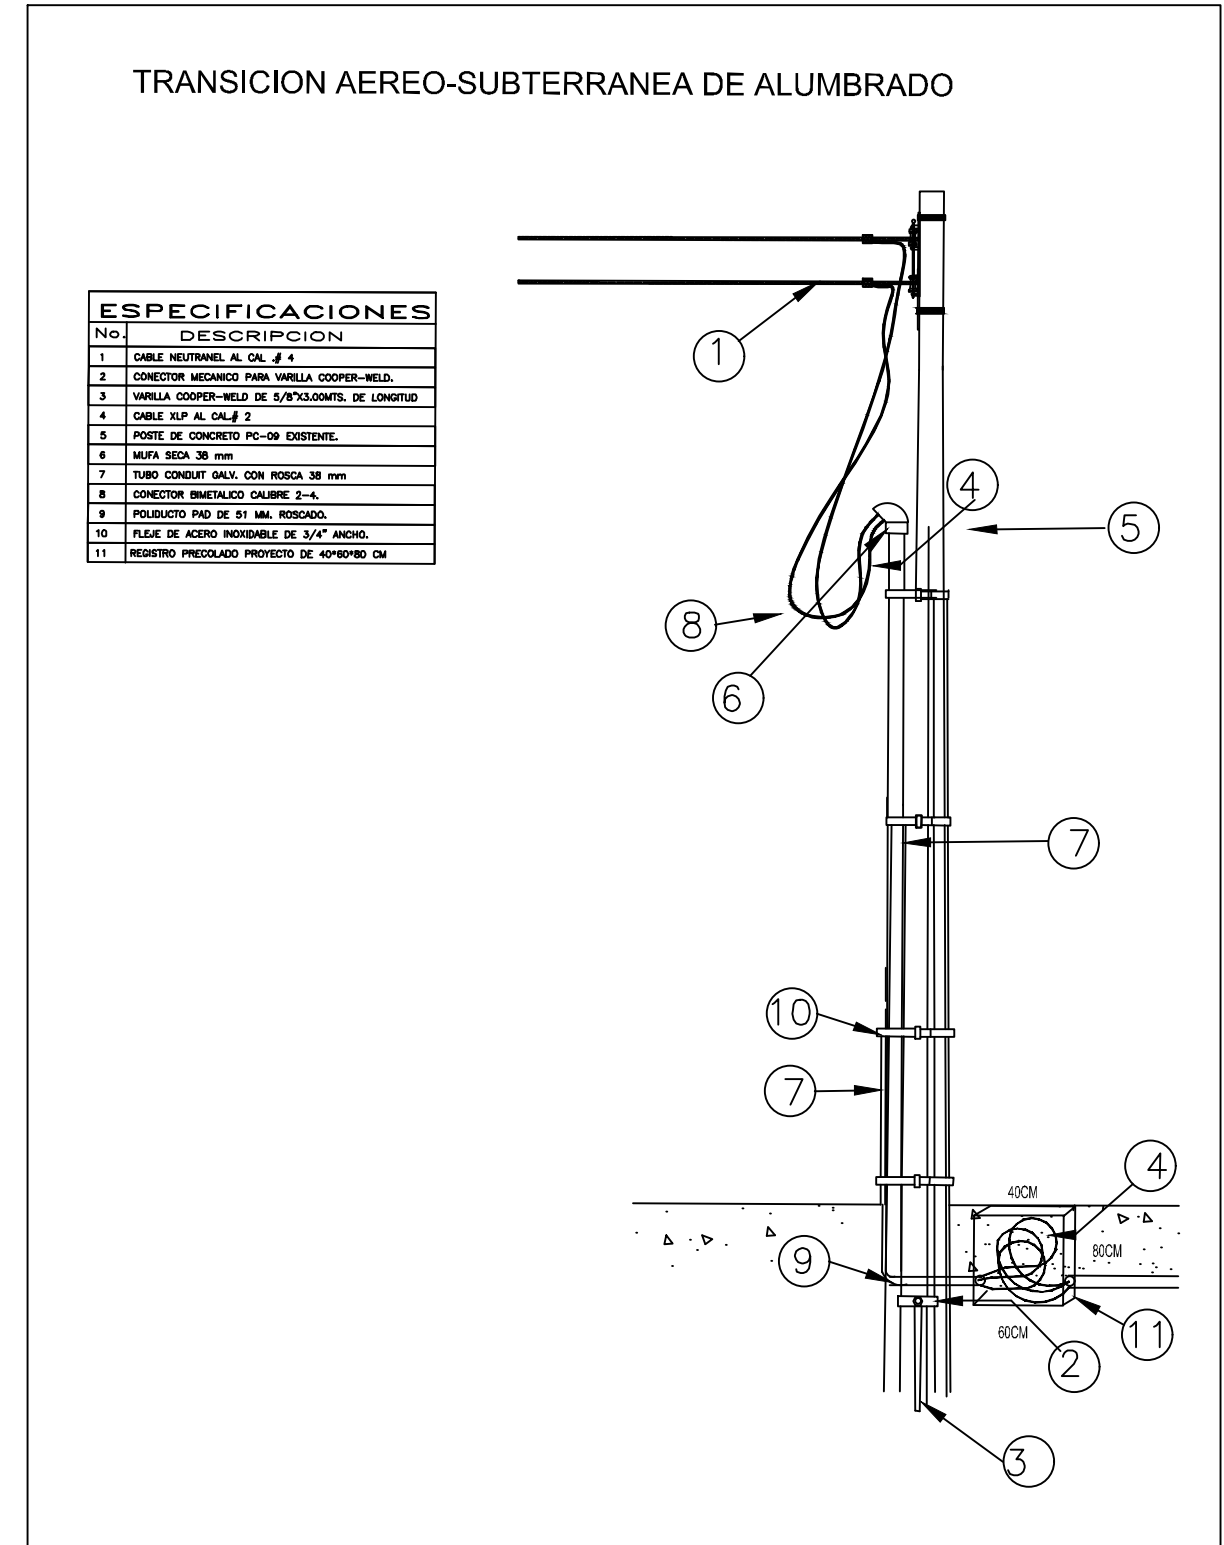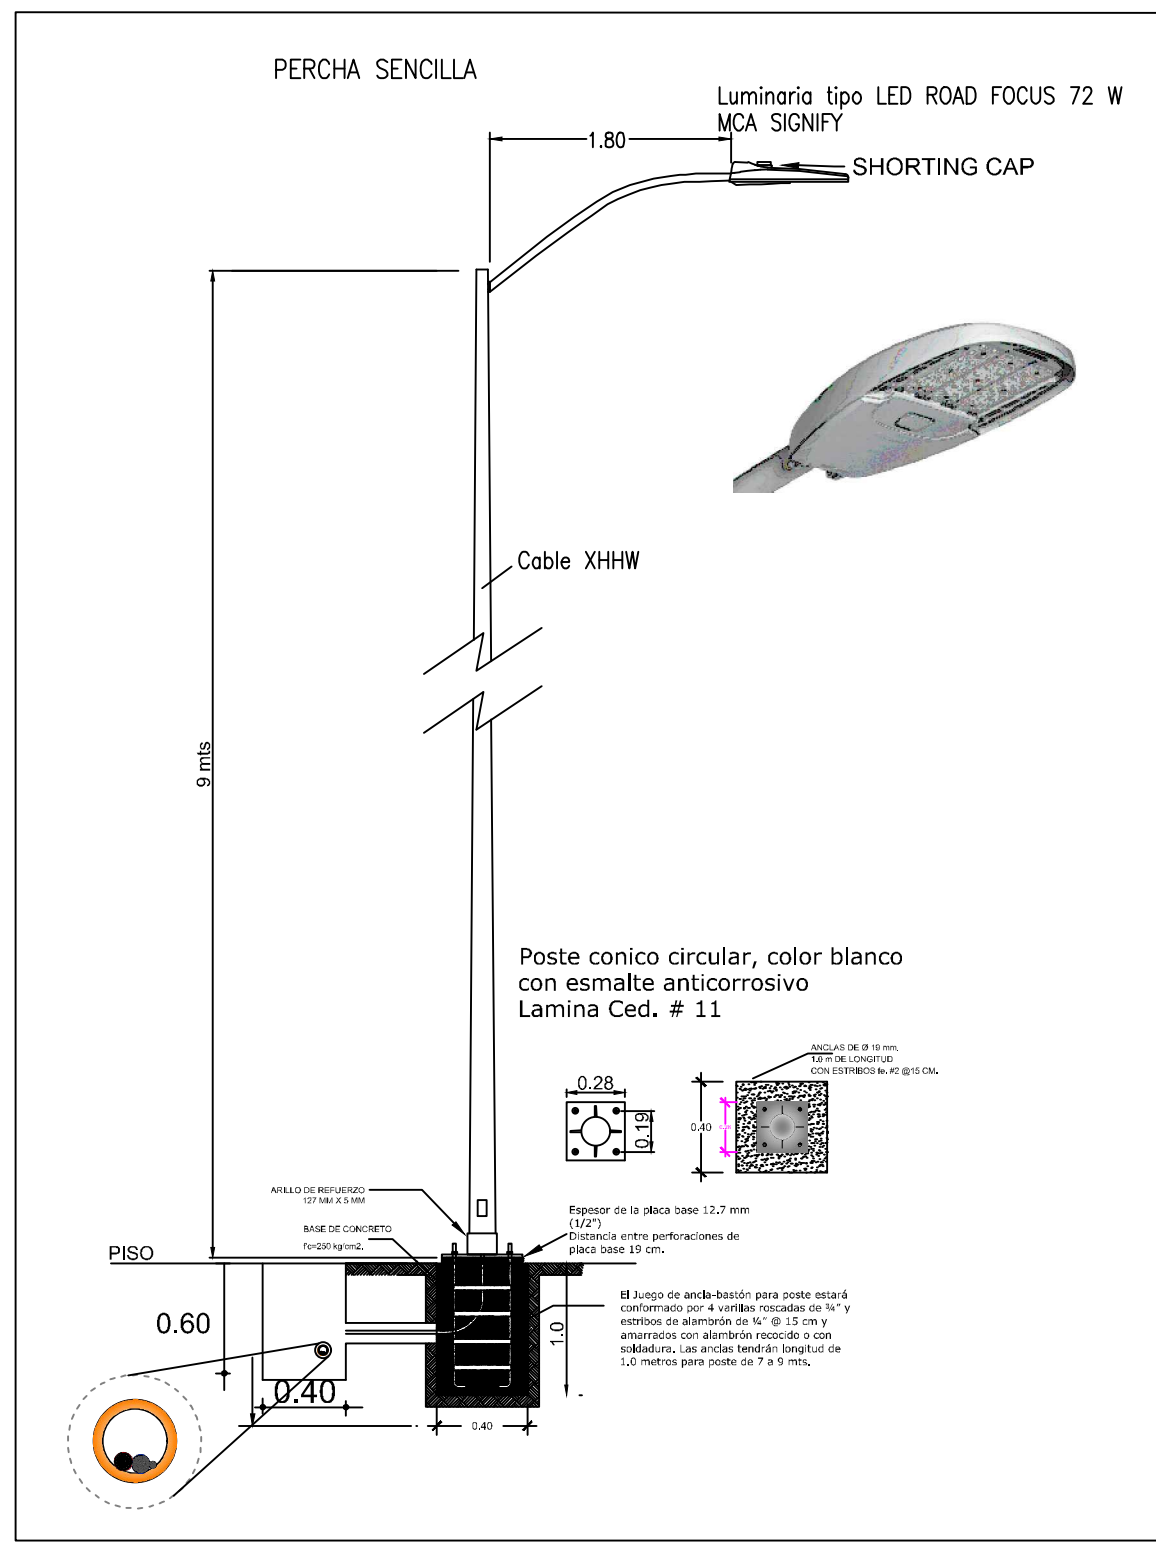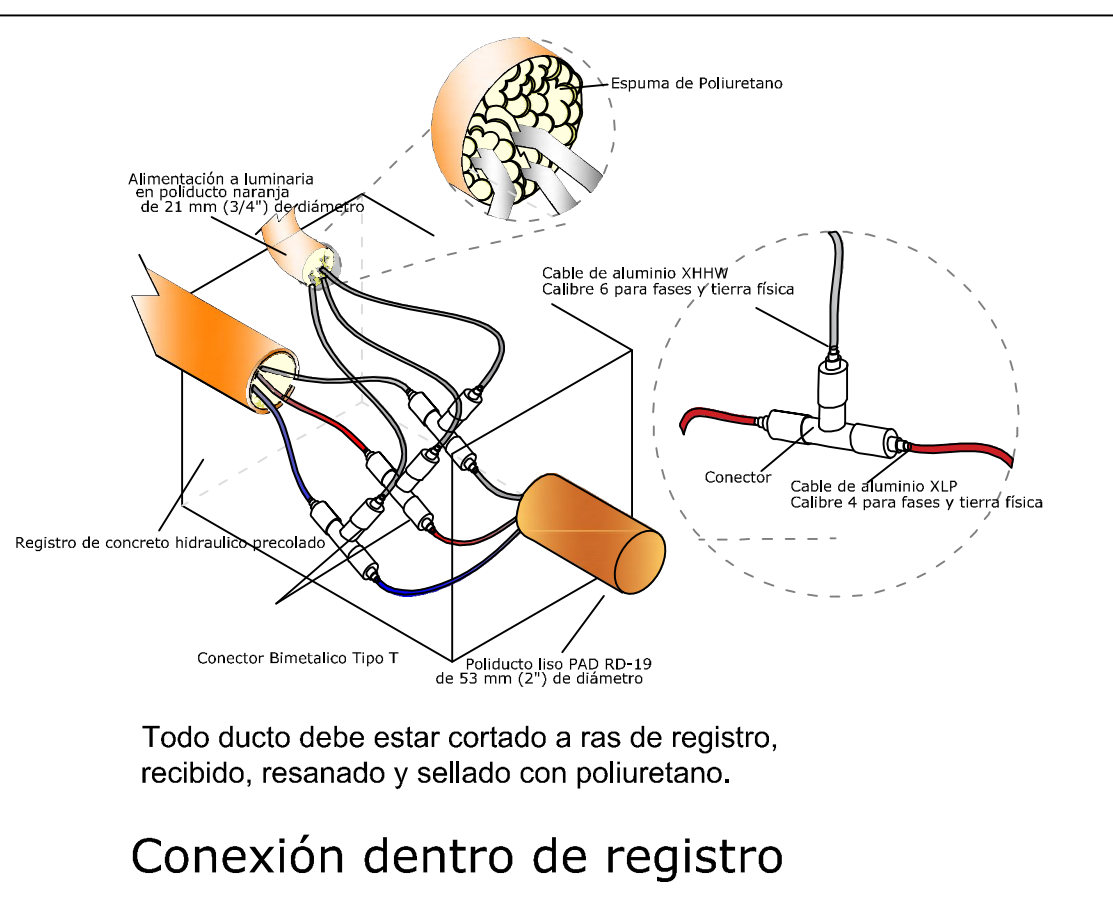

DETALLE DE SUBESTACION, CONTROL Y MEDICION


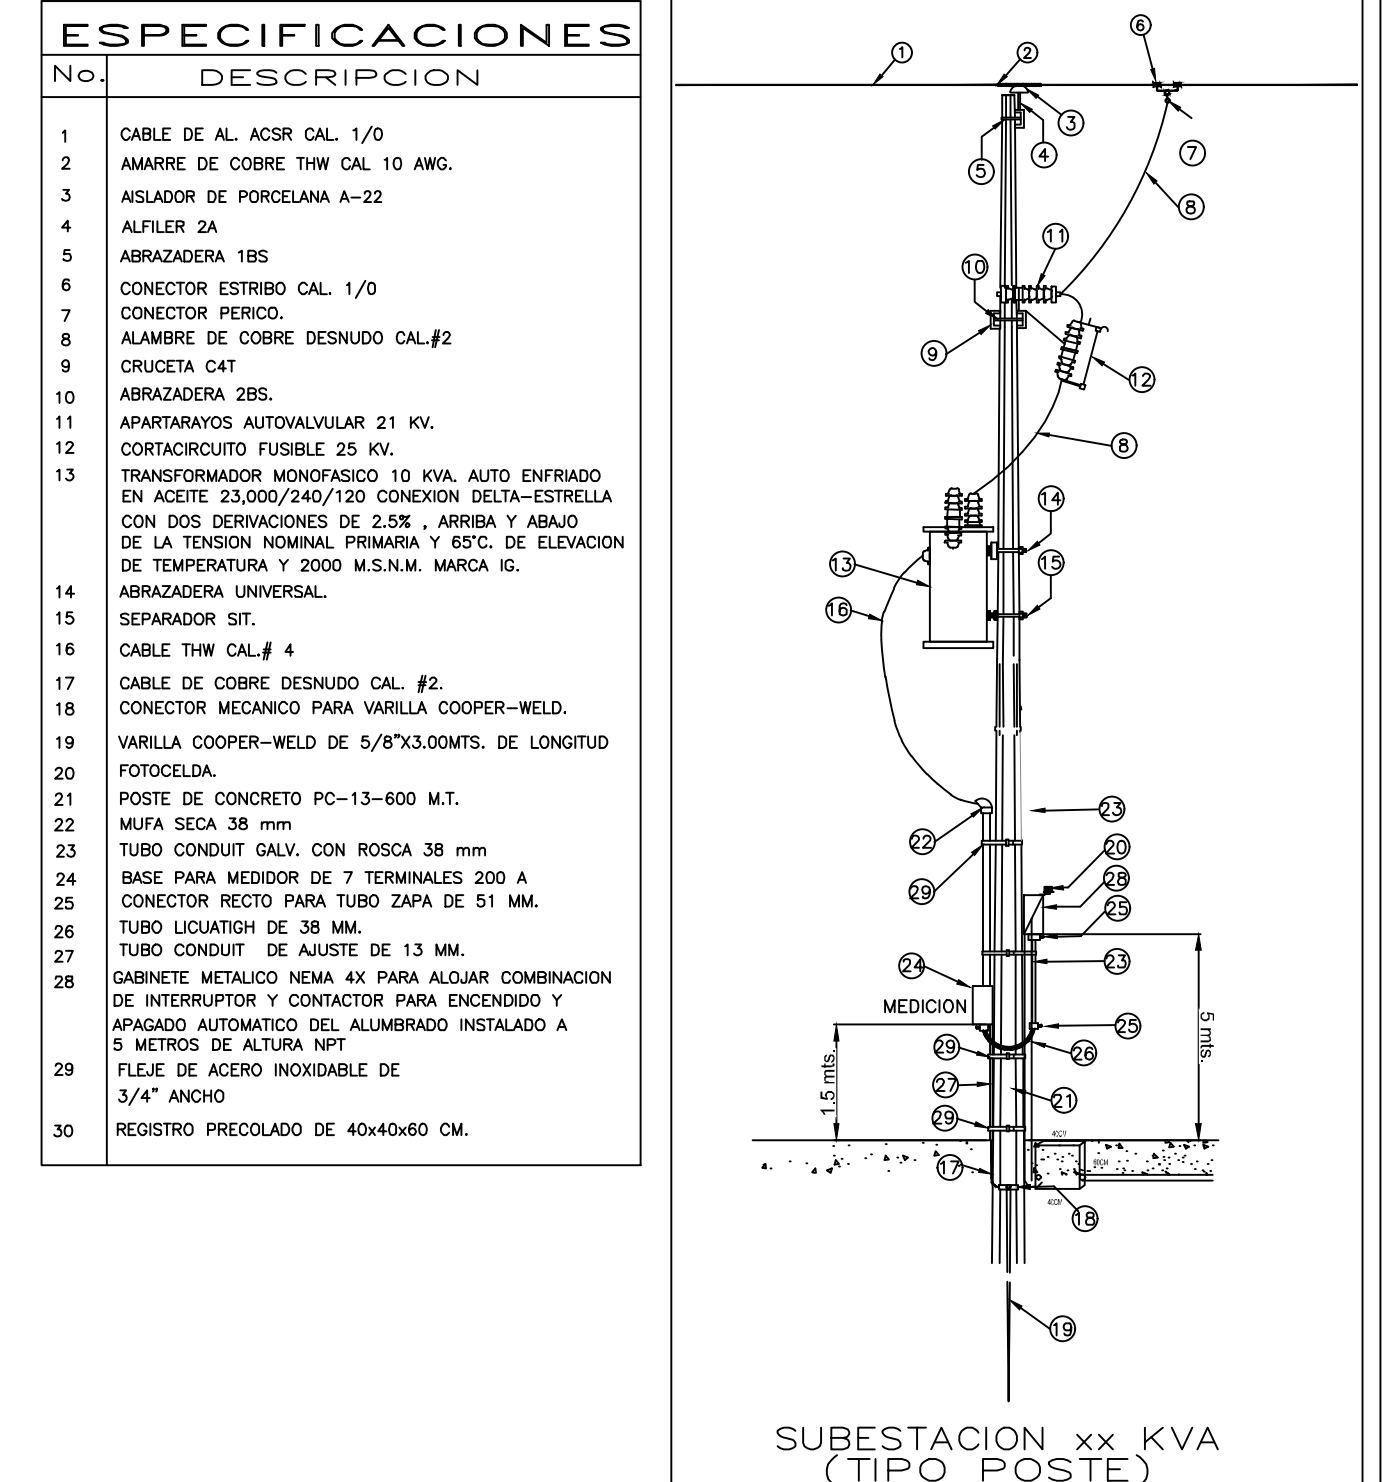


DIAGRAMA UNIFILAR MUNICIPAL A.P. (A)

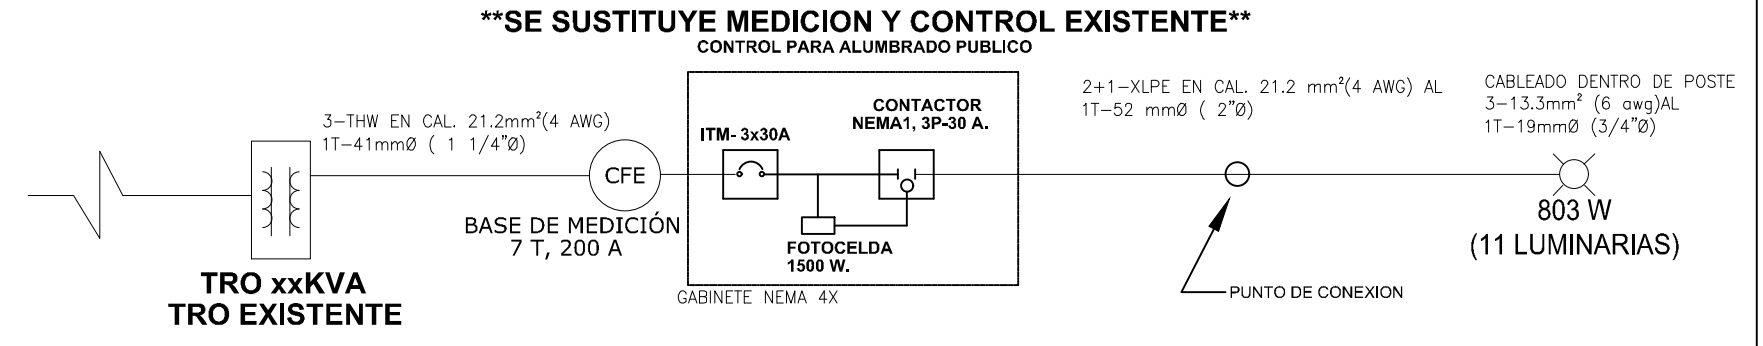

EQUIPOS DE ALUMBRADO PÚBLICO

TRO	CAPACIDAD (VA)	CARGA (VA)	% OCUPACION	CIRCUITO	LUMINARIA ROADFOCUS 72W	POTENCIA (W)	POTENCIA APARENTE (VA)	VOLTAJE (V)	AMPERAJE (A)	A INTERRUPTOR	INTERRUPTOR GENERAL	CONTACTOR GENERAL	DISTANCIA(m)	REGULACION (%)
AP-A	N/A	N/A	N/A	C1	11	803.00	892.22	240	3.72	4.65	3X30	3X30	398	0.00%
TOTAL					11									

NOTAS:
 -De no respetarse las especificaciones fotométricas de la luminaria, materiales eléctricos y equipos eléctricos no se garantiza su cumplimiento los parámetros antes mencionados, toda omisión a la memoria técnica y al proyecto en general será responsabilidad de quien ejecute la obra, ya que al llevarse a cabo no se garantiza el cumplimiento de las Normas Oficiales Mexicanas y por tanto la recepción de obra por parte de la Dirección de Alumbrado Público de Zapopan.

-Se realizará la sustitución de Control y Medición existente por motivo de actualización de cargas al circuito.

La Dirección de Alumbrado Público del Municipio de Zapopan, revisó y dio visto bueno al presente proyecto de alumbrado público con vigencia de un año a partir del día _____ del 20___

Revisó _____ Validó _____
 Revisó proyecto _____ Validó área técnica _____
 Vo. Bo. _____
 Dirección de Alumbrado Público de Zapopan

Nombre del proyecto:
Modernización a la Red de Via Urbana, Zona Sur B, incluye: pavimentación, alcantarillado sanitario, agua potable, banquetas, cruces peatonales, accesibilidad universal, señalética horizontal - vertical y obras complementarias, Municipio de Zapopan, Jalisco

Contenido del plano:
Proyecto eléctrico de alumbrado público

No. Contrato:
DOPI-MUN-RM-PAV-LP-130-2022

Director de Obras Públicas e Infraestructura:

Ing. Ismael Jáuregui Castañeda
 Jefe de la Unidad de Estudios y Proyectos:
 Arq. Edwin Aguilar Escatel
 Jefe de área:
 Inar. Norberto Esaú Romero Joya
 Empresa:
 Proyectista:
 Ing. Adhad Yígael Gurrola Soto.
 PEJ 10563628

Ubicación:
 Col. El Zapote, Zapopan, Jalisco

Fecha: septiembre 2022
 Escala: Indicada
 Acotaciones: Metros
 Clave:
ELE-A-01