



04 Planta Eléctrica
 ELE-A-02 Escala 1:400

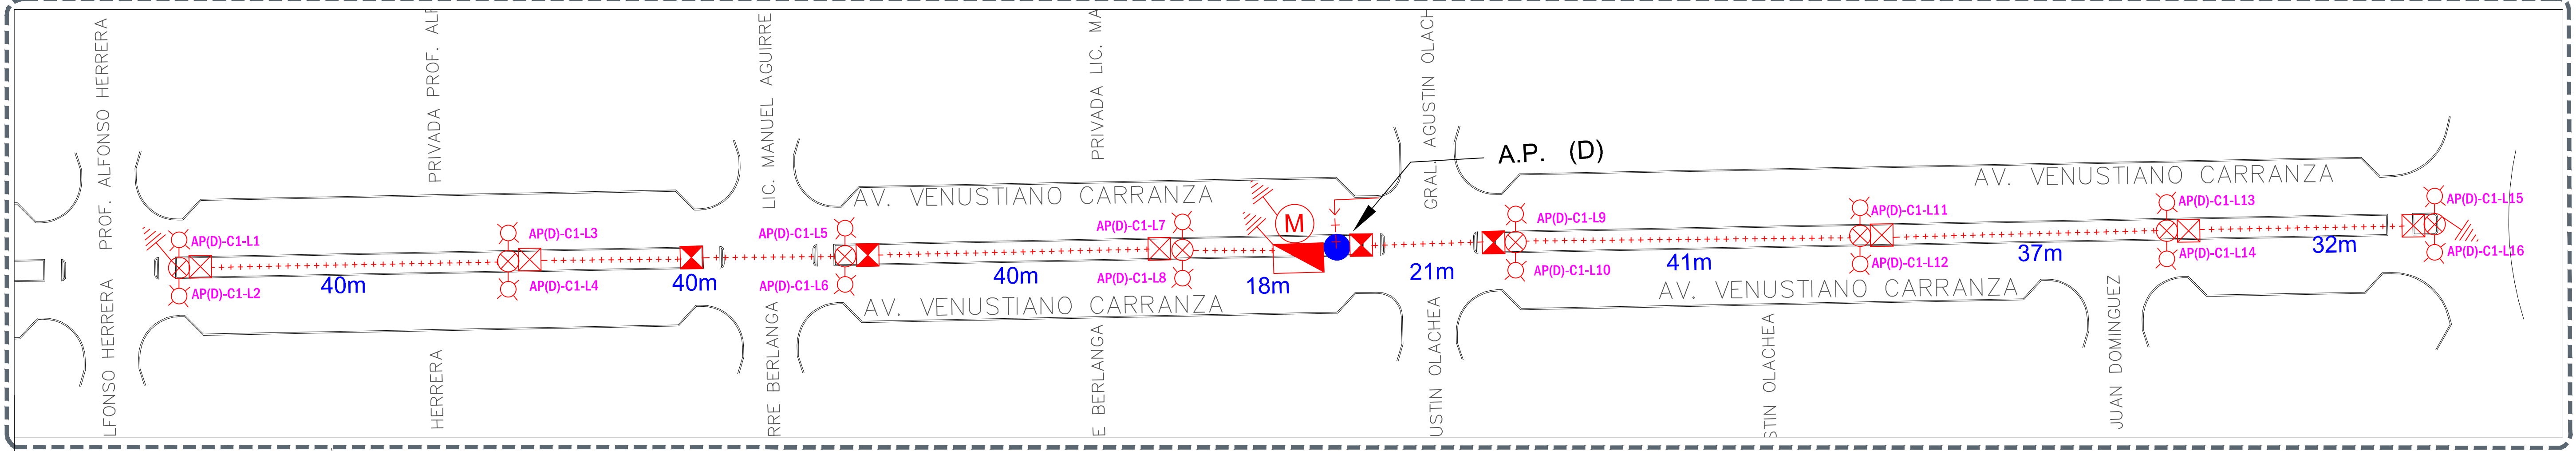

05 Planta Eléctrica
 ELE-A-02 Escala 1:400


DIAGRAMA UNIFILAR MUNICIPAL A.P. (C)

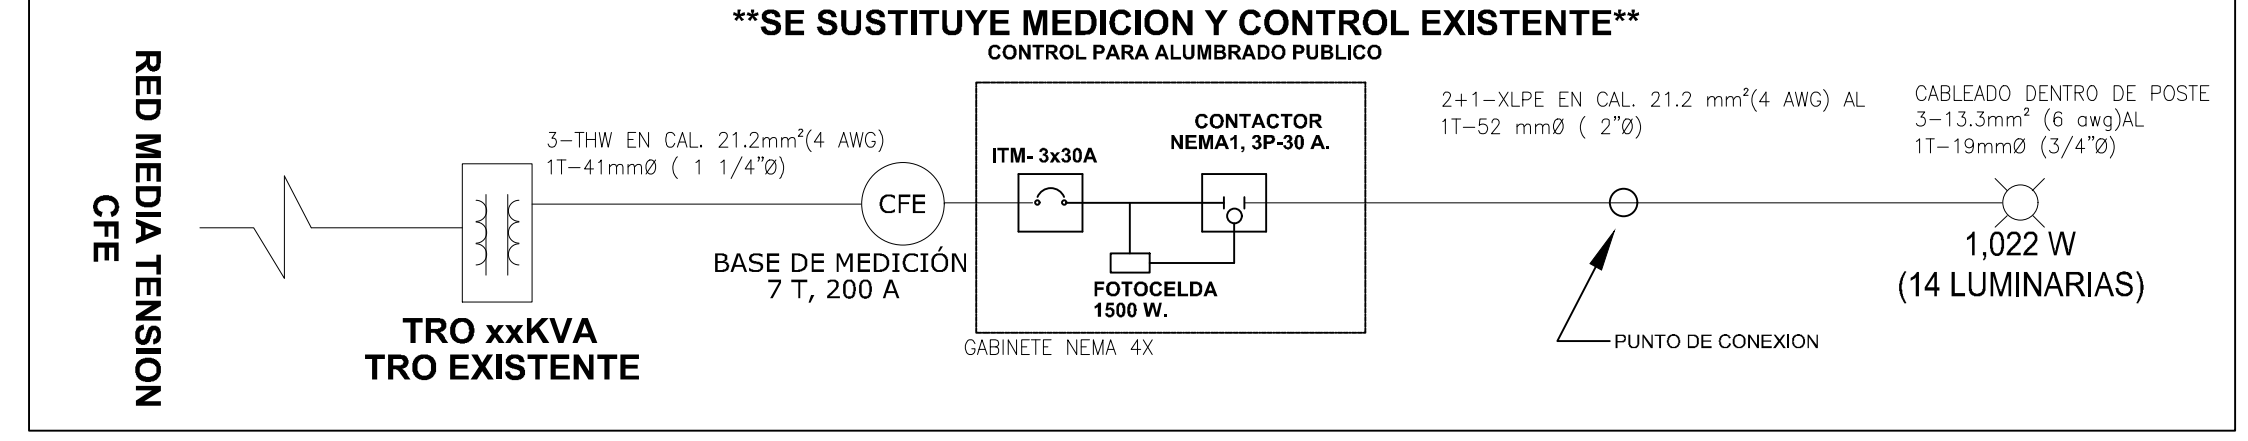

EQUIPOS DE ALUMBRADO PUBLICO AP(C)







| TRO | CAPACIDAD (VA) | CARGA (VA) | % OCUPACION | CIRCUITO | LUMINARIA ROADFOCUS 72W | POTENCIA (W) | POTENCIA APARENTE (VA) | VOLTAJE (V) | AMPERAJE (A) | INTERRUPTOR GENERAL | CONTACTOR GENERAL | DISTANCIA(m) | REGULACION (%) |
|--------------|----------------|------------|-------------|----------|-------------------------|--------------|------------------------|-------------|--------------|---------------------|-------------------|--------------|----------------|
| AP-C | N/A | N/A | N/A | C1 | 14 | 1,022.00 | 1,135.56 | 240 | 4.73 | 5.91 | 3X30 | 160 | 0.00% |
| TOTAL | | | | | 14 | | | | | | | | |

DIAGRAMA UNIFILAR MUNICIPAL A.P. (D)

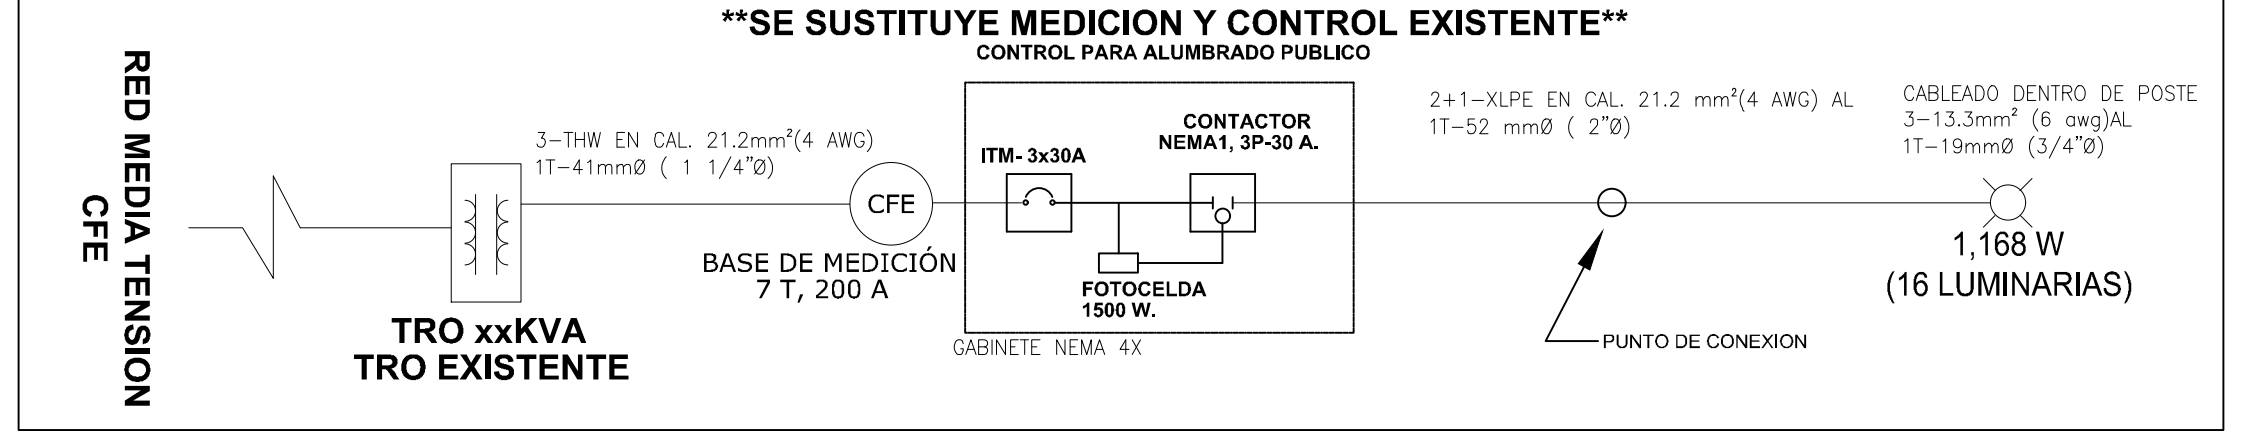

EQUIPOS DE ALUMBRADO PUBLICO AP(D)

| TRO | CAPACIDAD (VA) | CARGA (VA) | % OCUPACION | CIRCUITO | LUMINARIA ROADFOCUS 72W | POTENCIA (W) | POTENCIA APARENTE (VA) | VOLTAJE (V) | AMPERAJE (A) | INTERRUPTOR GENERAL | CONTACTOR GENERAL | DISTANCIA(m) | REGULACION (%) |
|--------------|----------------|------------|-------------|----------|-------------------------|--------------|------------------------|-------------|--------------|---------------------|-------------------|--------------|----------------|
| AP-D | N/A | N/A | N/A | C1 | 16 | 1,168.00 | 1,297.78 | 240 | 5.41 | 6.76 | 3X30 | 140 | 0.00% |
| TOTAL | | | | | 16 | | | | | | | | |

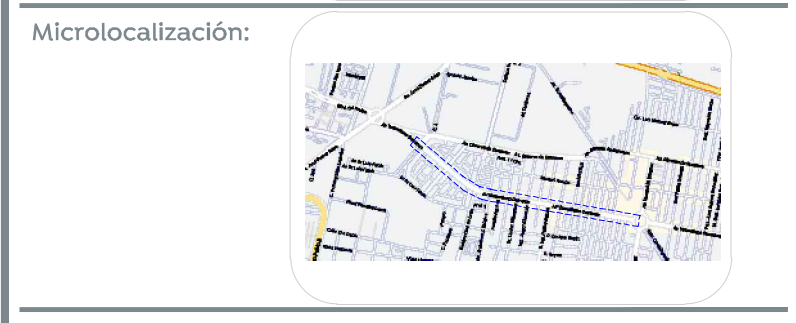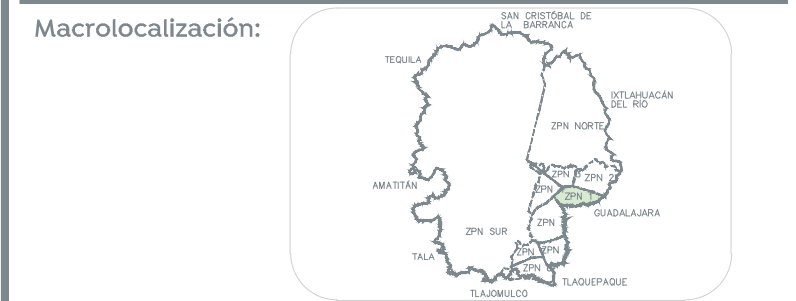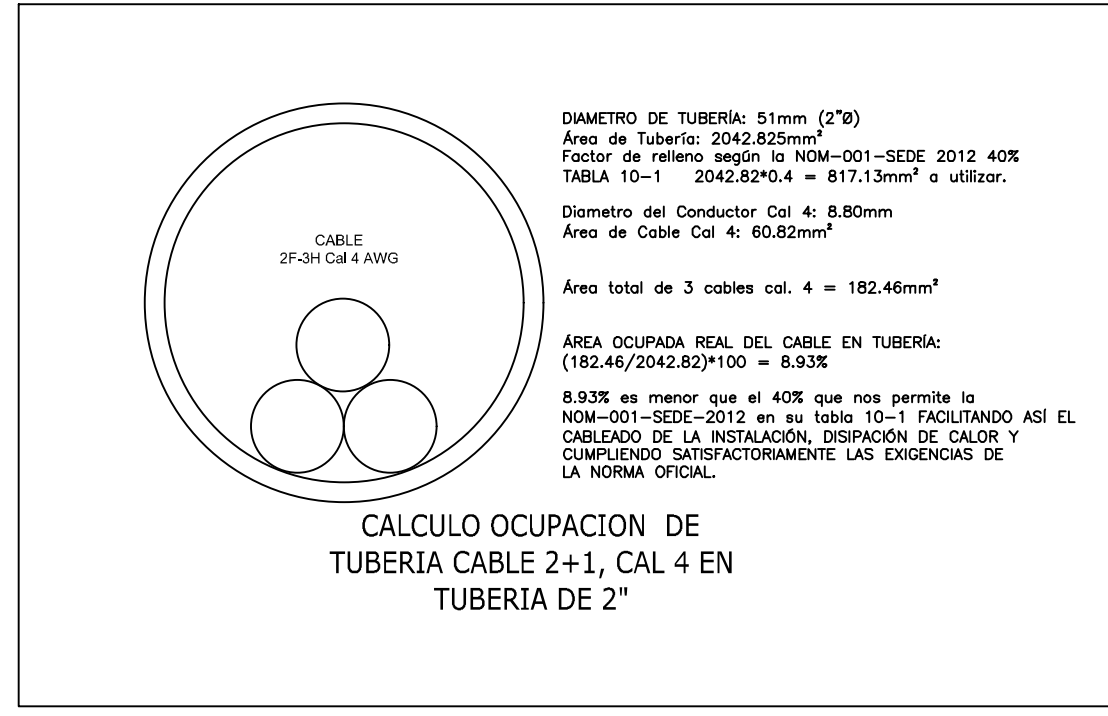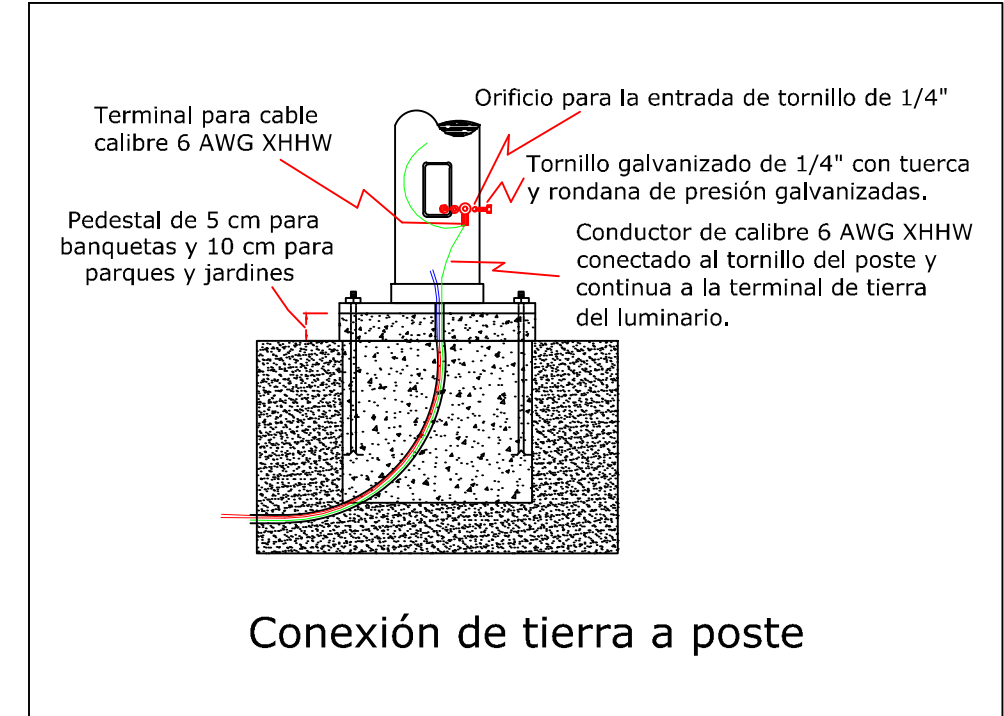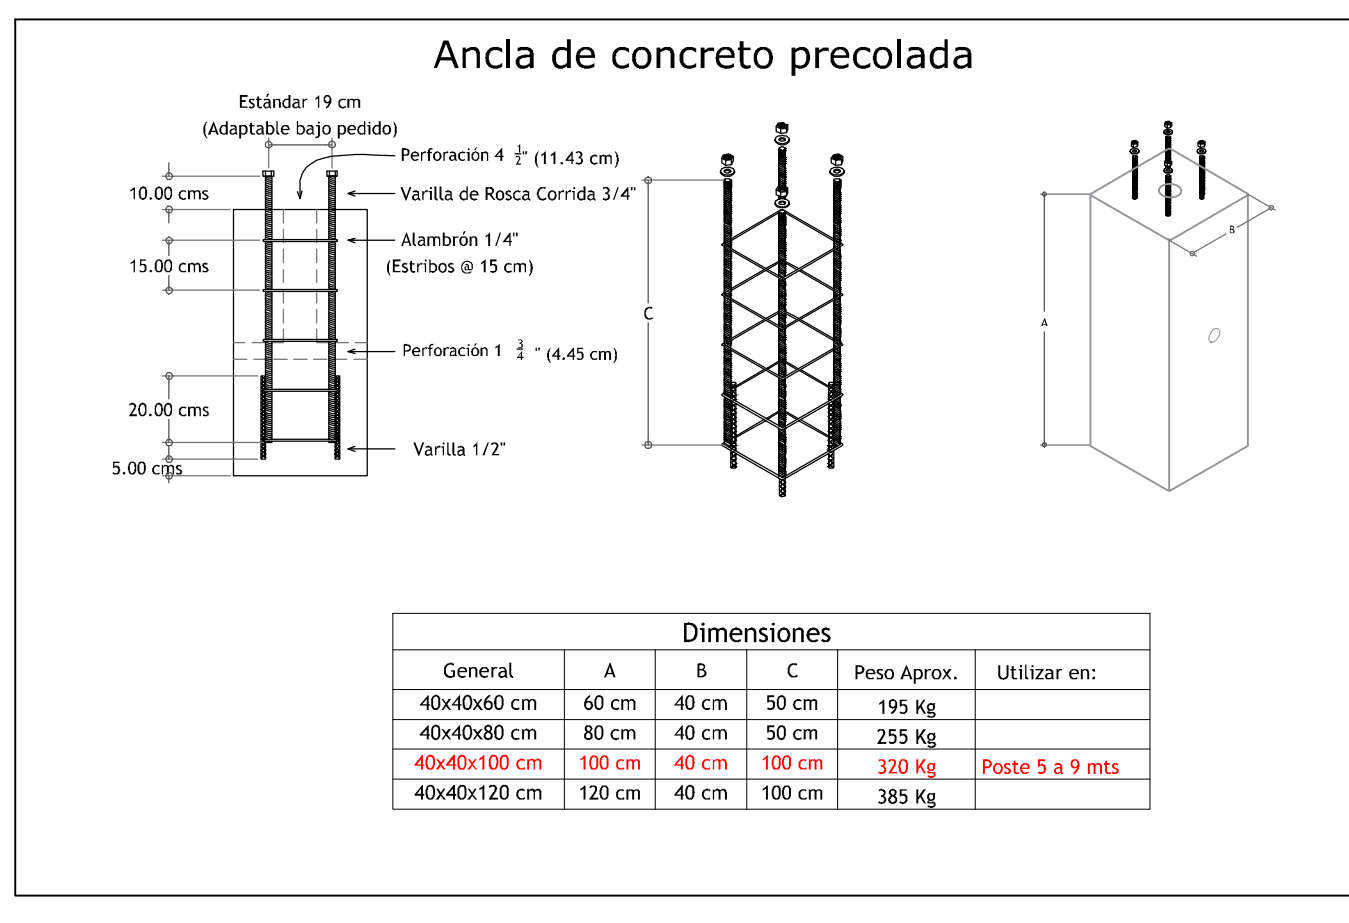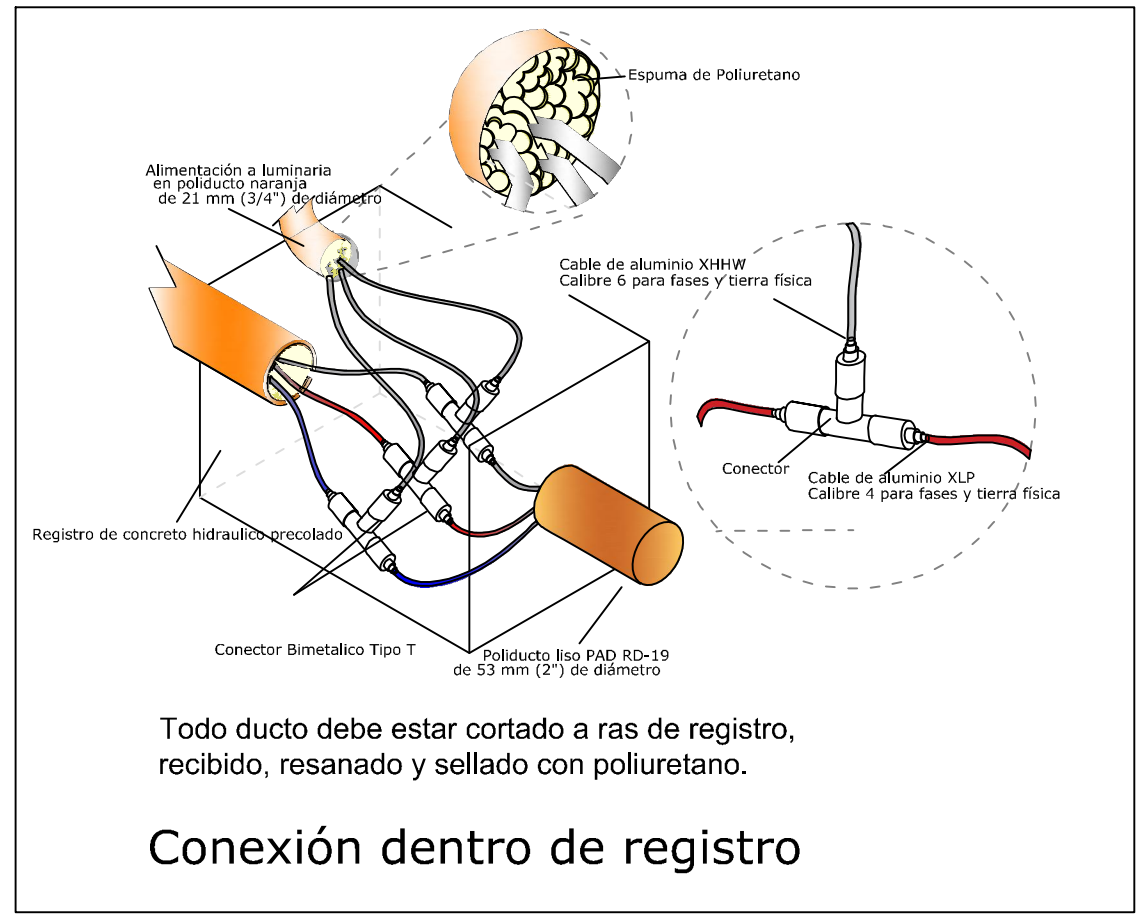

- Alcances generales:
Simbología
- Linea de alumbrado público, 27-30, tipo XLP en Aluminio calibre 4 AWG, algebra en banco de cables 5" B Pañal R19 de 2" de diámetro. Proyectado.
 - Registro para alumbrado público a 60 cms. de fondo, de 40 x 40 x 60 cm. con marco y contramarcos de ángulo galvanizado. Proyectado.
 - Registro para alumbrado público para cable y/o de poste, de 40 x 40 x 80 cm. con marco y contramarcos de ángulo galvanizado. Proyectado.
 - Montaje de cable luminaria LED para señalización Signify modelo RoadFocus 72W, potencia de 72 watts, 230V/50 Hz, 60/100, 4000K, vida útil de 100,000 horas, con montaje en canalizador de aluminio anodizado de 1.5" de ancho, en color negro mate, instalado en cable metálico calibre 6 AWG, 2.5 mts. Desde Poste, en traveso de 1.2 mts de longitud y 72 cms de elevación. Proyectado.
 - Varilla para tierra de 16 mm x 3.05 mts. Con protuber. Proyectado.
 - Trasero de alumbrado público con cable canalizado de perfil galvanizado de 1/4". Proyectado.
 - Punto metálico de Alumbrado Público. Existente.
 - Luminario OY-LED. Existente.
 - Caja de registro y poste en metal.
 - Equipo de medición y control de alumbrado público, conformado por transformador de carga metálico NEMA de 3x30A conectado a la SDA NEMA, instalado por medio de los cables. Todo instalado en gabinete NEMA 4X, dimensiones mín. 400x300 cm. Proyectado.

NOTAS:

- De no respetarse las especificaciones fotométricas de la luminaria, materiales eléctricos y equipos eléctricos no se garantiza se cumplan los parámetros antes enunciados, toda omisión a la memoria técnica y al proyecto en general será responsabilidad de quien ejecute la obra, ya que al llevarse a cabo no se garantiza el cumplimiento de las Normas Oficiales Mexicanas y por tanto la recepción de obra por parte de la Dirección de Alumbrado Público de Zapopan.
- Se realizará la sustitución de Control y Medición existente por motivo de actualización de cargas al circuito.

La Dirección de Alumbrado Público del Municipio de Zapopan, revisó y dio visto bueno al presente proyecto de alumbrado público con vigencia de un año a partir del día _____ de _____ del 20____.

Revisó _____ Validó _____
 Revisó proyecto _____ Validó área técnica _____
 Vo. Bo. _____
 Vo. Bo. Dirección de Alumbrado Público de Zapopan

Nombre del proyecto:
 Modernización a la Red de Vía Urbana, Zona Centro, Incluye: pavimentación, alcantarillado sanitario, agua potable, banquetas, cruces peatonales, accesibilidad universal, señalética horizontal-vertical y obras complementarias, Municipio de Zapopan, Jalisco.

Contenido del plano:
Proyecto eléctrico de alumbrado público

No. Contrato:
 DOPI-MUN-RM-PAV-LP-131-2022

Director de Obras Públicas e Infraestructura:
 Ing. Ismael Jáuregui Castañeda

Jefe de la Unidad de Estudios y Proyectos:
 Arq. Edwin Aguilar Escatell

Jefe de área:
 Inar. Norberto Esaú Romero Joya

Empresa: _____ Proyectista: _____

Ubicación:
 Col. Constitución, Zapopan, Jalisco

Fecha: septiembre 2022
 Escala: Indicada
 Acoñaciones: Metros

Clave:
ELE-A-02